

MUSSET-GUEDON E.A.R.L.
MONTE-A-PEINE
44310 ST-PHILBERT-DE-GRAND-LIEU
Projet de construction d'une serre

CHANTEMERLE
SECTION ZE N°8-10-11-15-19-20-53-60-61-62-65-66-67-68

Atelier d'Architecture BOUGET + YANKOWSKI
E. Jacquem, A. Rolland, A. Provost, L.Pirou, D.Berthiaux

Boite Postale 127
22 302 Lannion cedex
tel : 02 96 37 01 00

Documents graphiques

- 01 - Plan de SITUATION
- 02 - Plan de MASSE EXISTANT
- 03 - Plan de MASSE PROJET
- Principe EP
- Repérage photos


- 04-05 - Plan SERRE CONSTRUCTEUR
- 06 - PLAN BATIMENT
- 07-08 - COUPES-FACADES

- Volet paysager
- 09 - Coupe paysagère
 - 10 - Intégration paysagère

26 Octobre 2014

D:\DOSSIERS\SERRES\carte pierre pour serre.tif

01

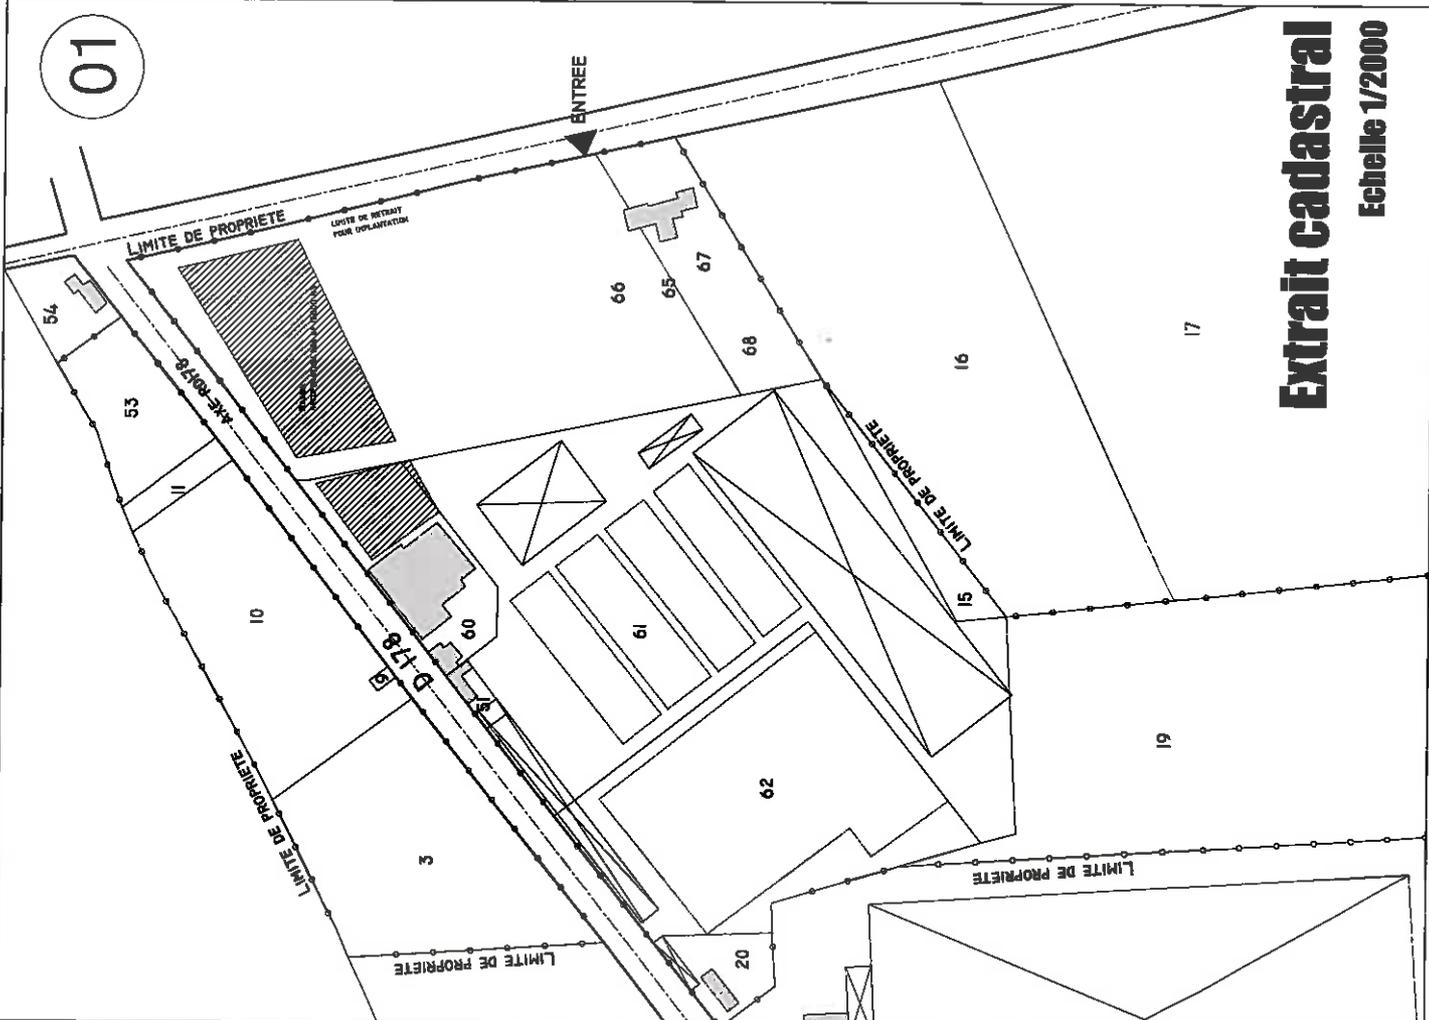


Extrait cadastral
Echelle 1/2000




Plan de situation

Plan de masse existant


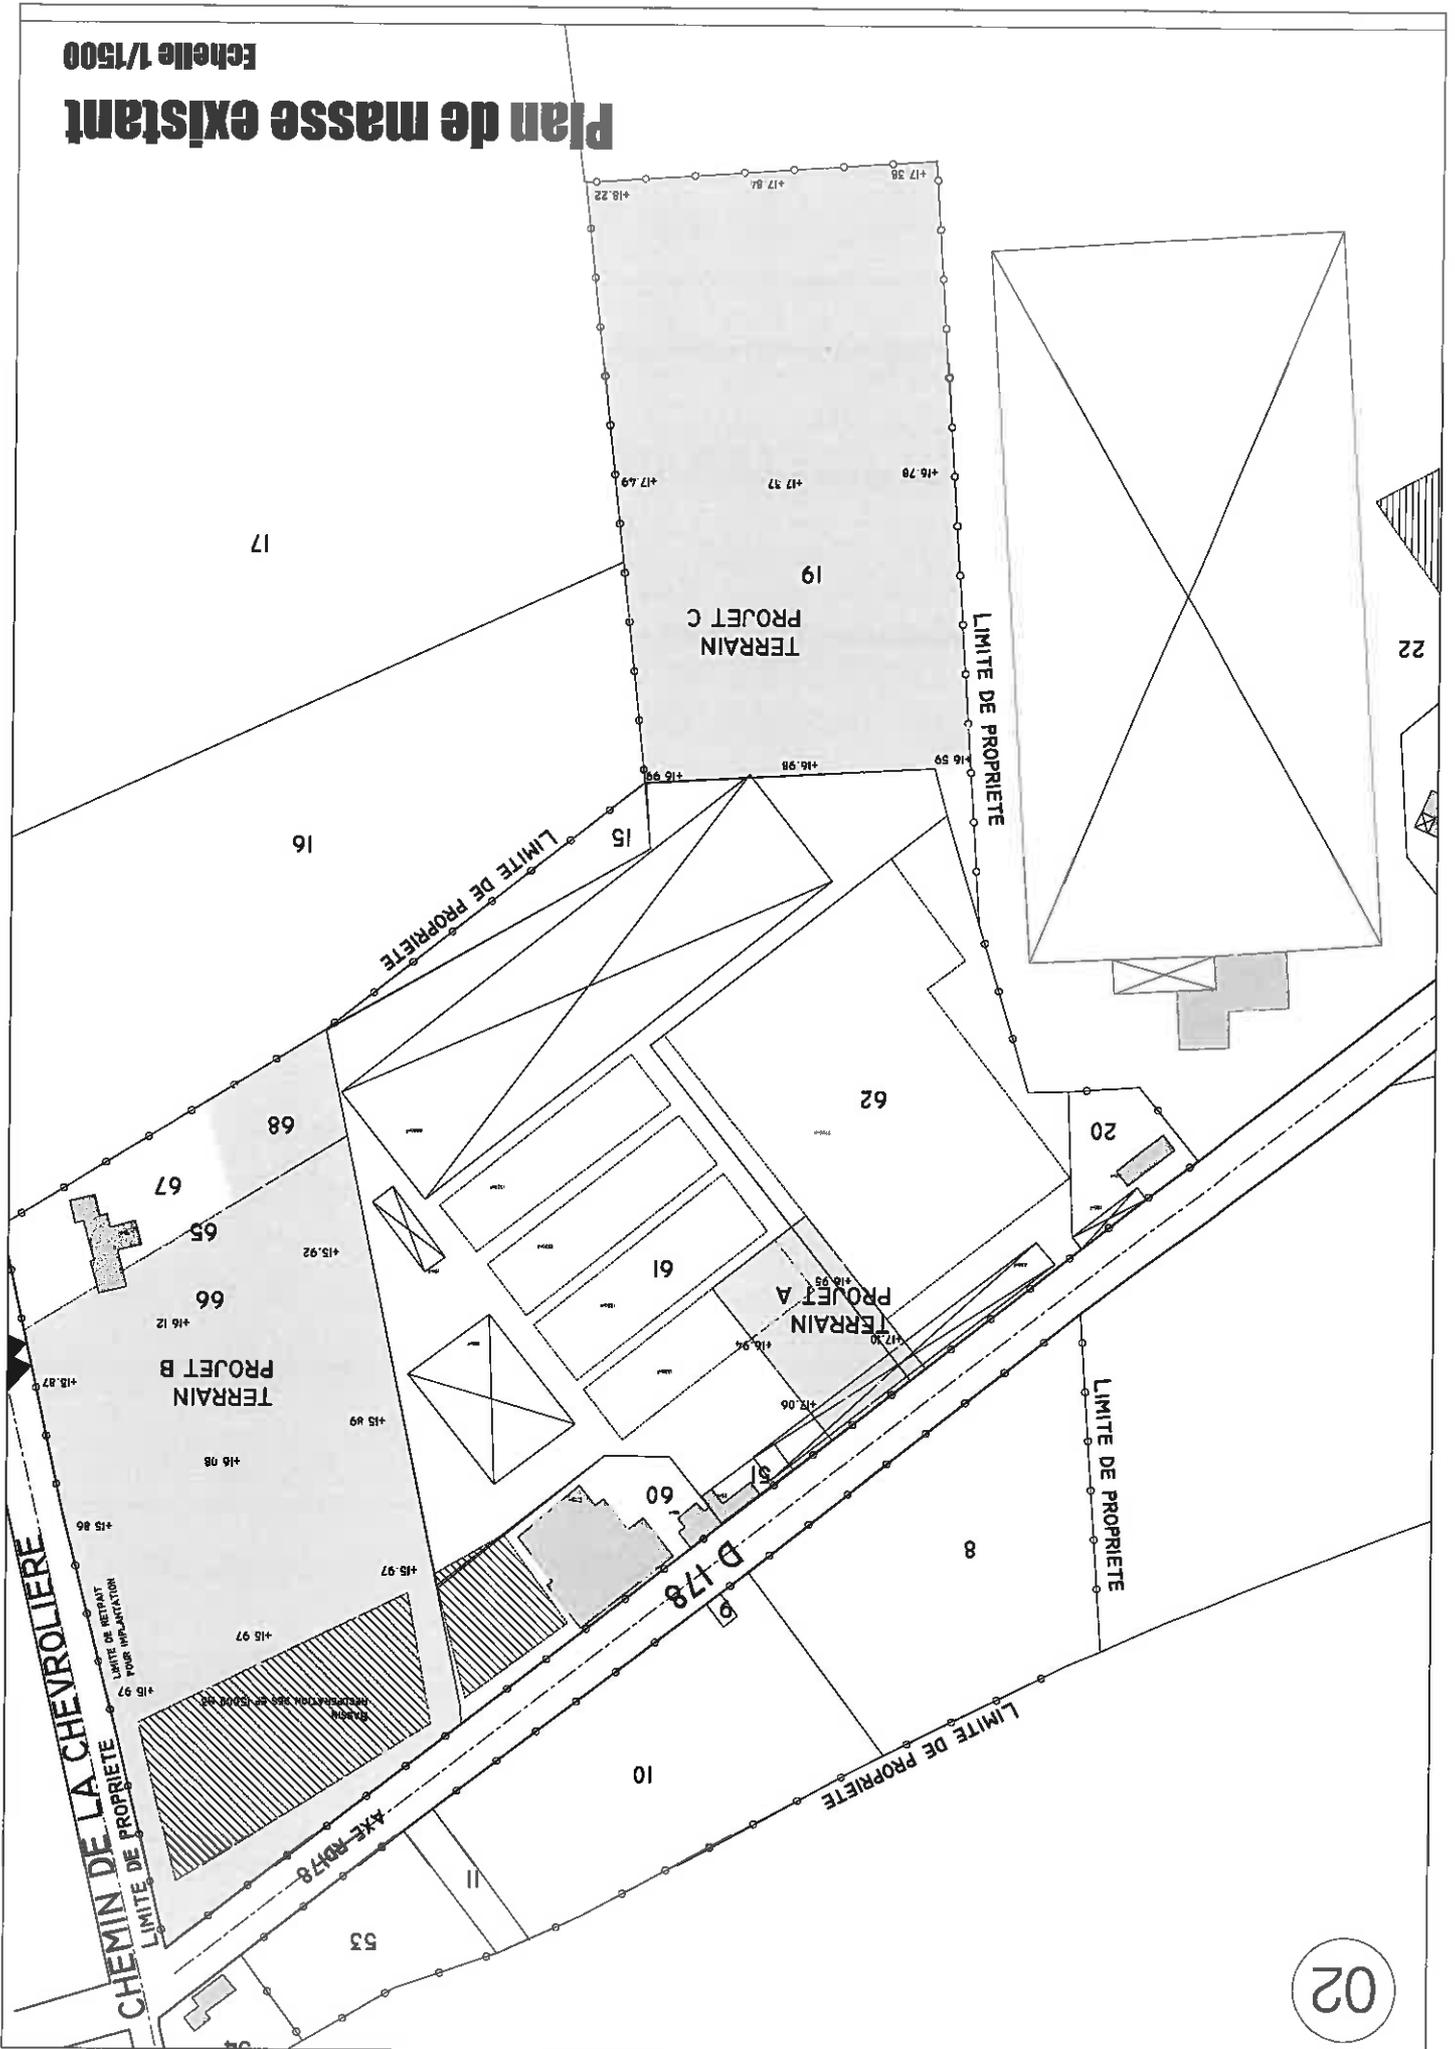


Plan repérage photo
 Echelle 1/1000
Principe EP
 Echelle 1/1000
Plan de masse projet
 Echelle 1/1000

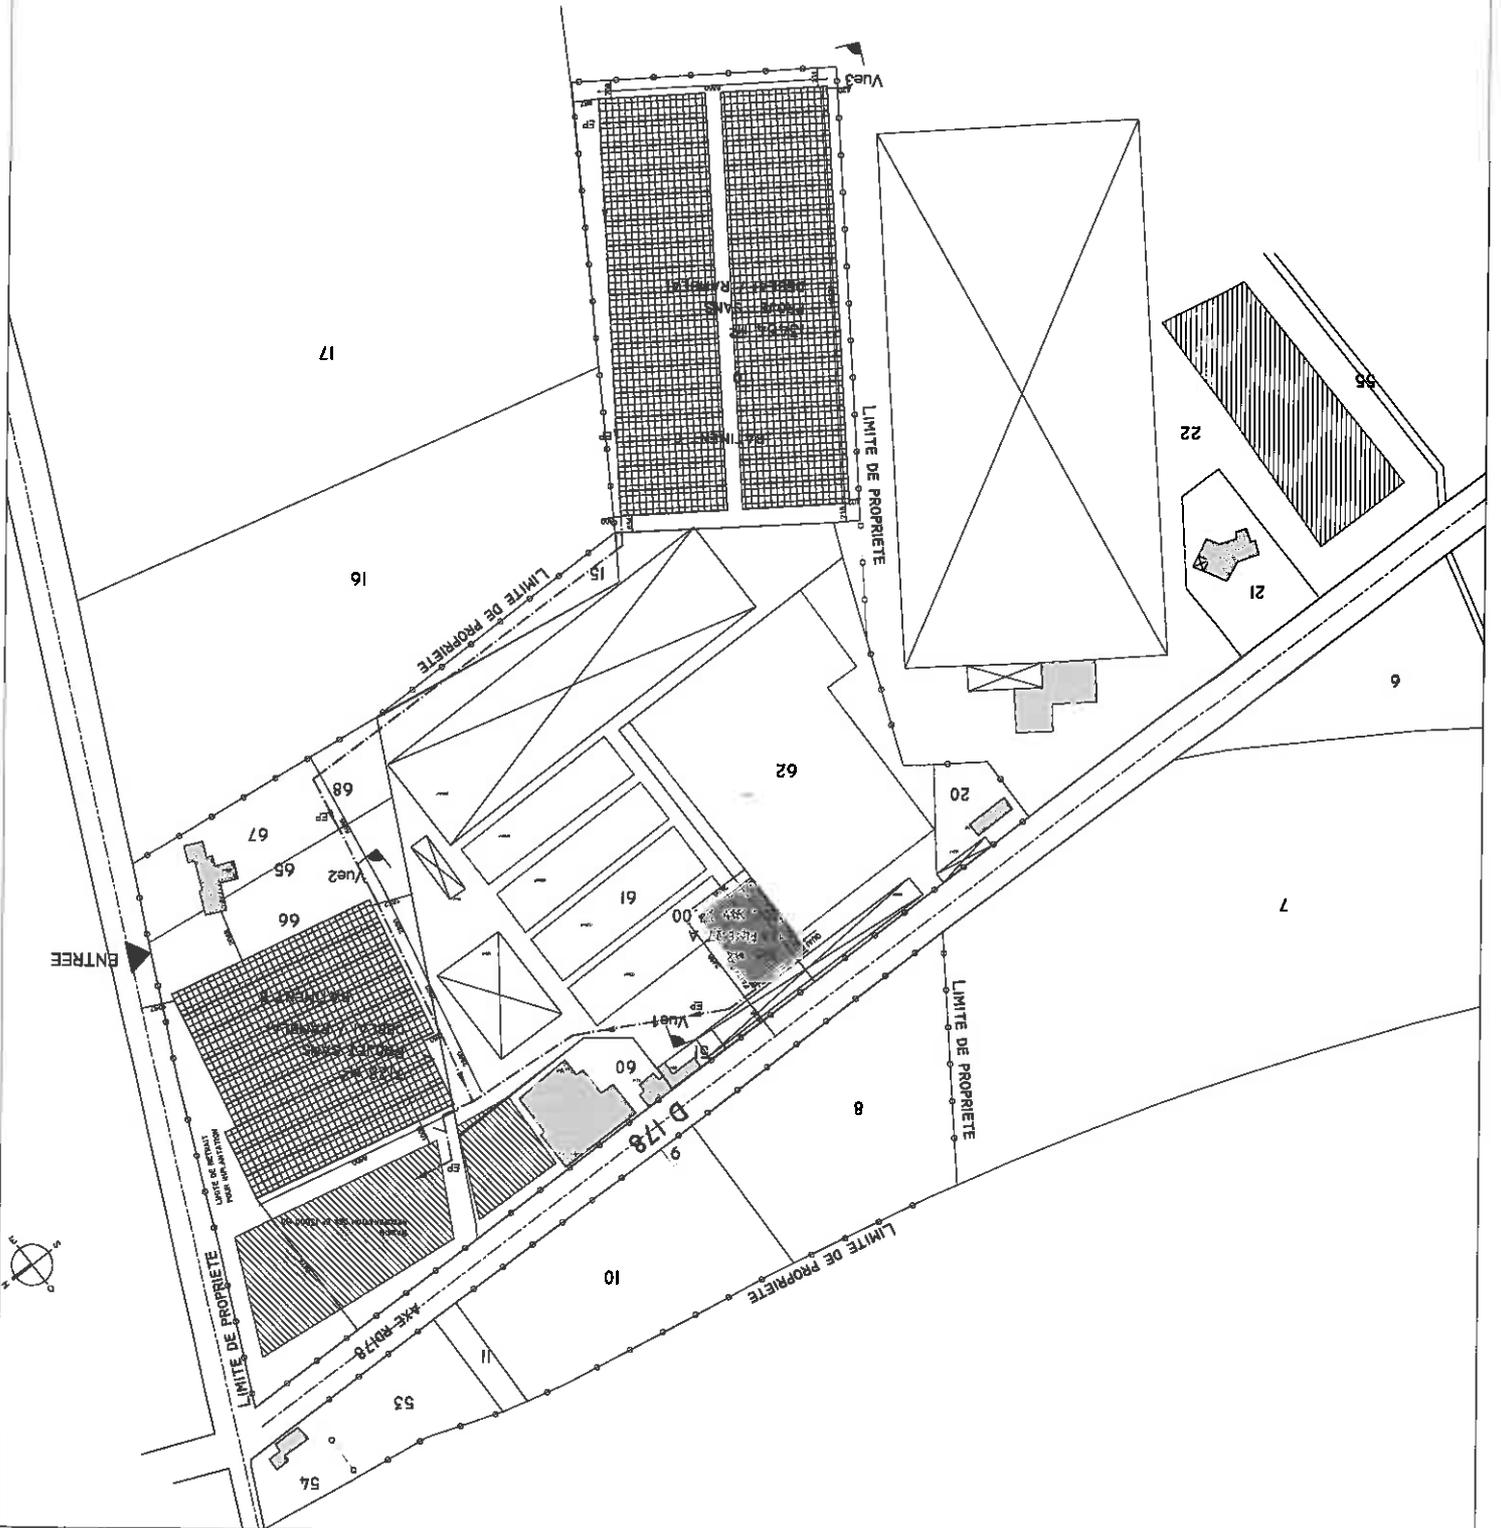

04

HSC3,50m
HHT6,00

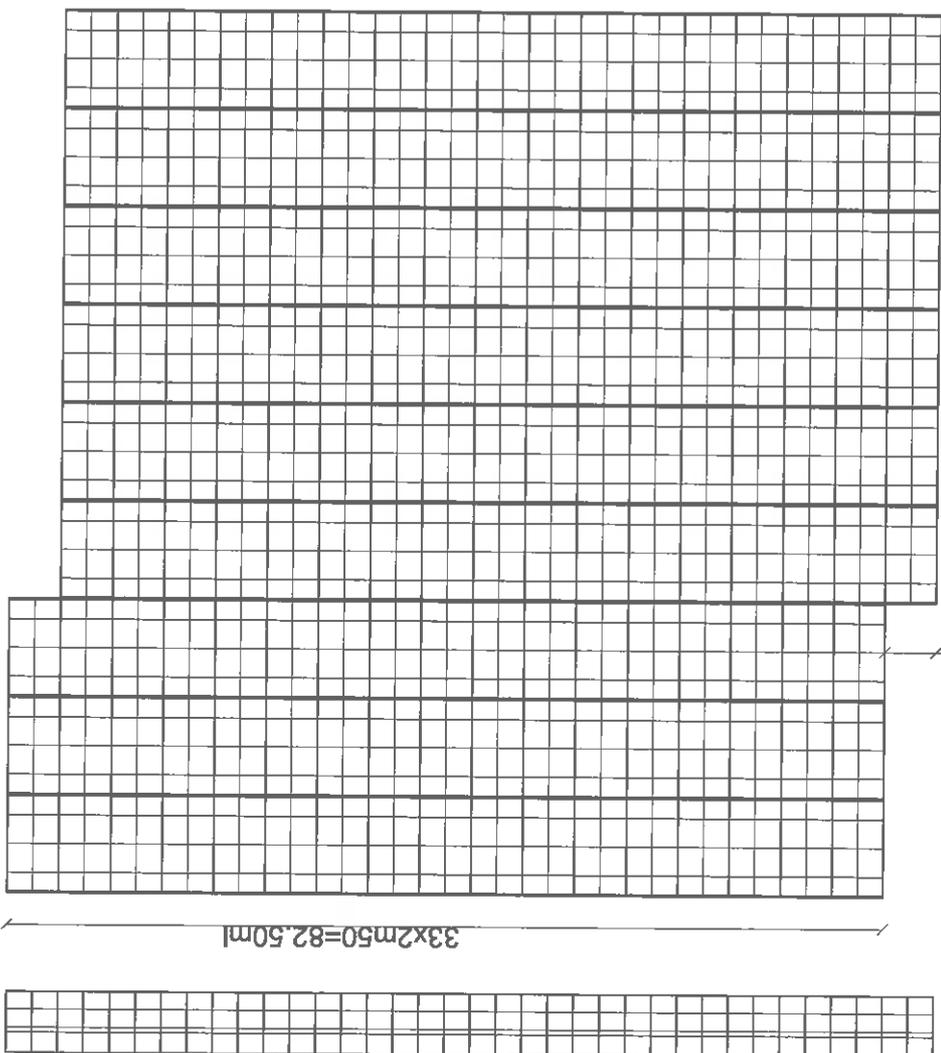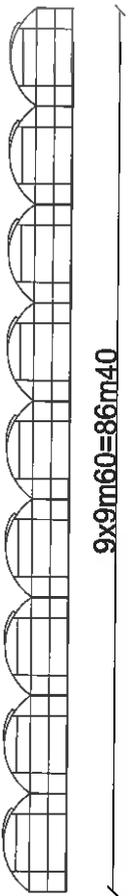

Plan de serre B constructeur

Echelle 1/500


RICHEL
 SERRES DE FRANCE S.A.
 Quartier de la gare - C.D. 98
 13910 EYGALIERES
 tél. : 04.90.95.14.68
 e-mail: info@richel.fr
 fax : 04.90.95.12.93



EARL MUSSET
 MONTE A PEINE
 44310 ST PHILBERT DE GRAND
 LIEU
 Devis, CN
 Date: 28.11.06
 N°: C611158


SURFACE : 7344M2
MODELE : CH 9.60 XR

05


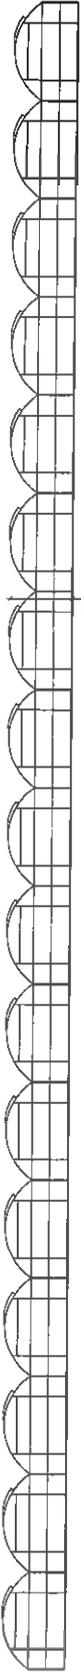


HH16,00

17x9m60=163.20ml

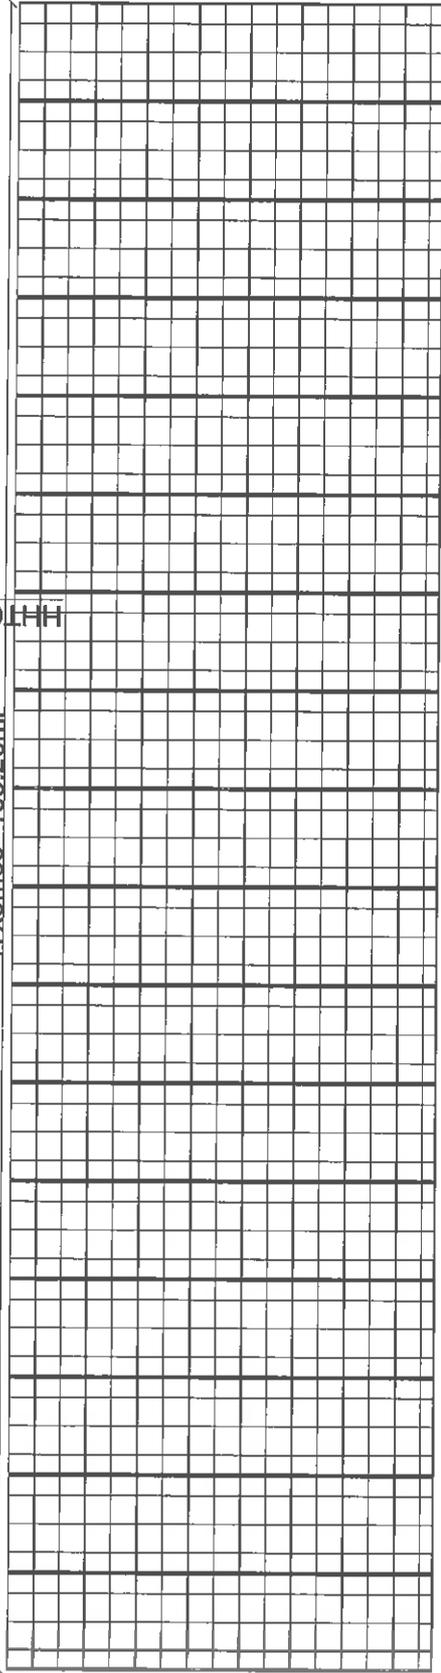

33x2m50 + 6.0 = 88.50ml

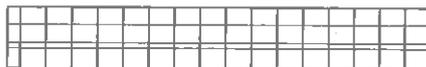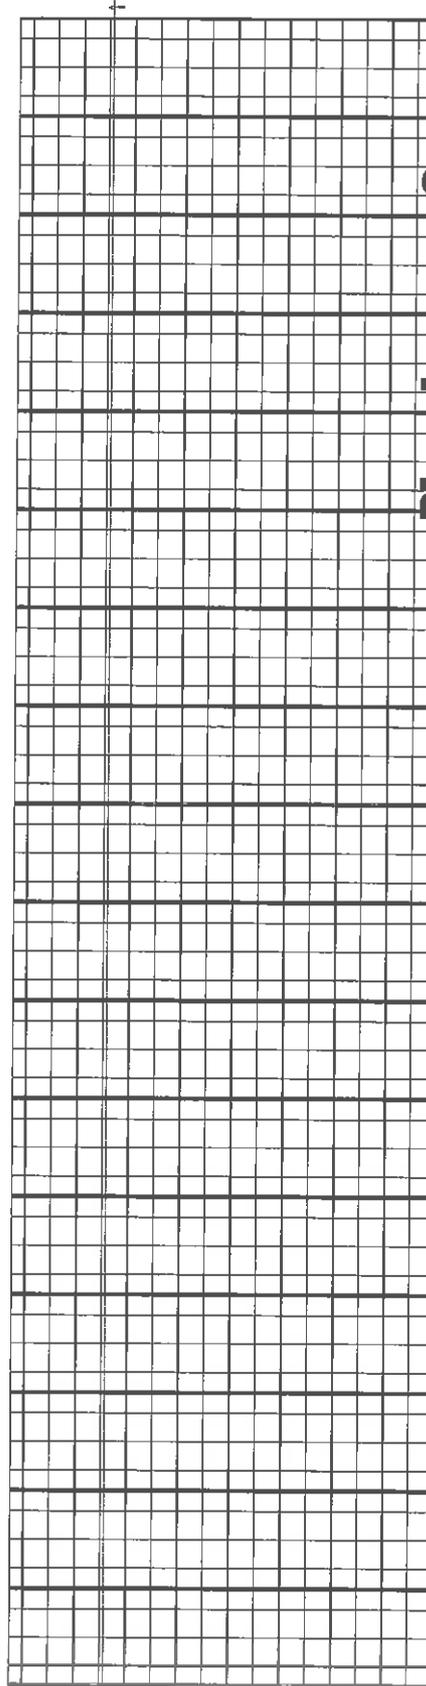

Plan de serre G constructeur

Echelle 1/500

RICHEL
 SERRES DE FRANCE S.A.
 Quartier de la gare - C.D. 99
 13810 EYGALIERES
 tel. : 04.90.95.14.66
 e-mail: info@richel.fr
 fax : 04.90.95.12.93



EARL MUSSET
MONTE A PEINE
44310 ST PHILBERT DE GRAND
LIEU

Des. CN bas. : 28.11.08 n° : C611158


SURFACE : 7344M²
MODELE : CH 9.60 XR

05



HHT6.00

17x9m60=163.20ml

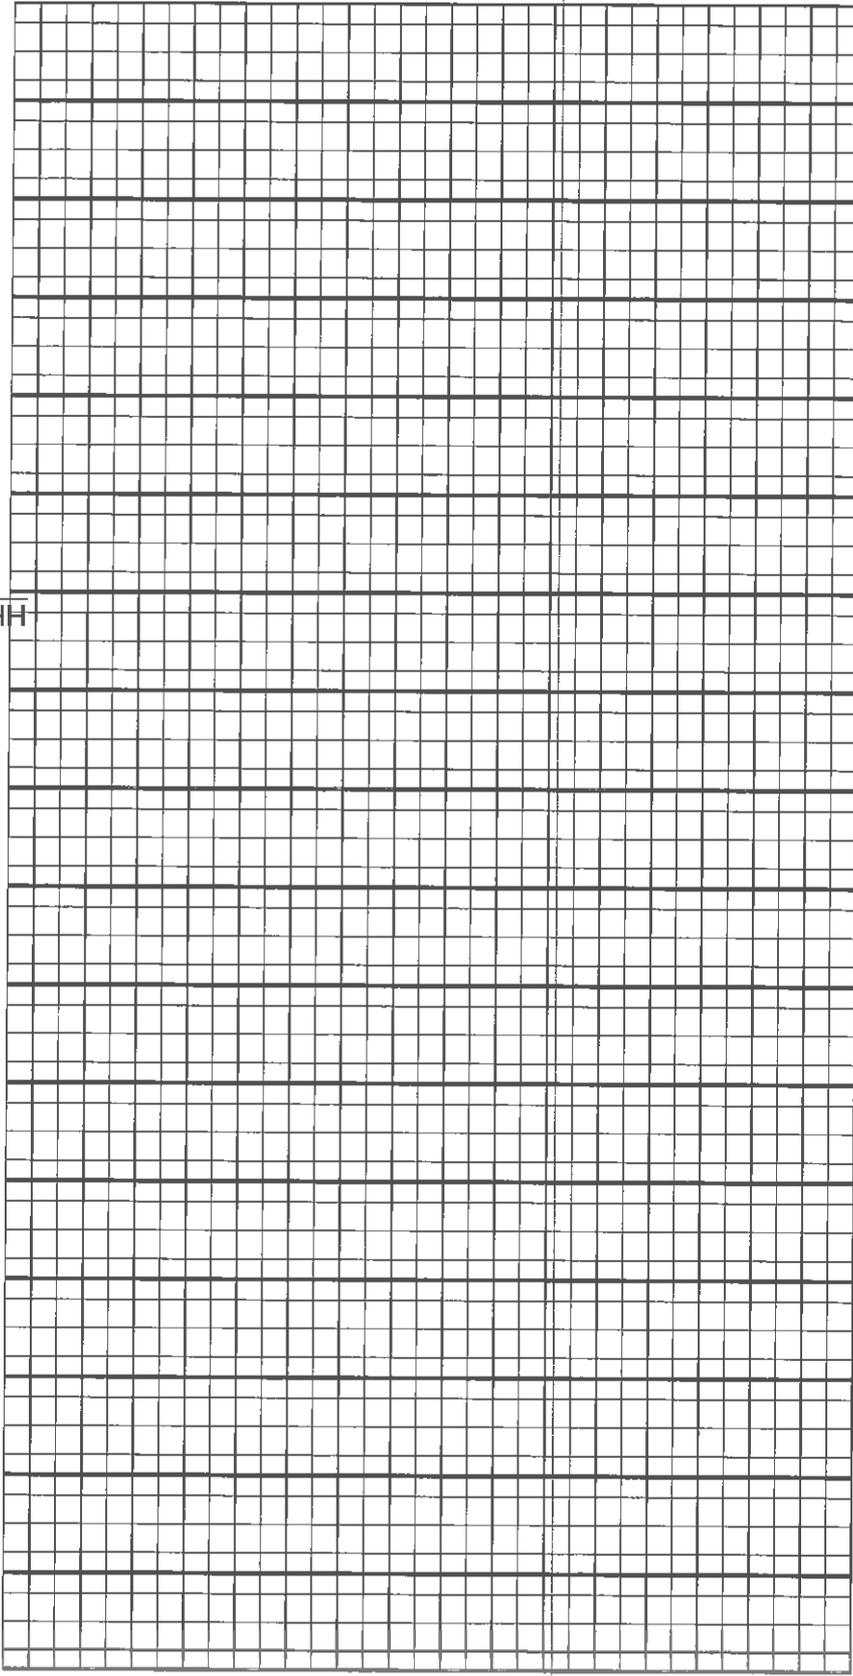

33x2m50=82.50ml



Plan de serre C constructeur

Echelle 1/500



RICHEL
SERRES DE FRANCE S.A.
Quartier de la gare - C.D. 99
13810 EYGALIERES
tél. : 04.90.96.14.66
e-mail: info@richel.fr
fax : 04.90.96.12.93

EARL MUSSET
MONTE A PEINE
44310 ST PHILBERT DE GRAND
LIEU

Des. CN
Date: 28.11.08
N°: C611158

SURFACE : 7344M²
MODELE : CH 9.60 XR

06

MENUSISERIE ALUMINIUM

FACADE A

IPE 160

CHARPENTE METALLIQUE

PIGNON A

PORTE COULISSAN

BANDAGE METALLIQUE JONDE MOYENNE

PIGNON B

PORTE COULISSANTE

PORTE SECTIONNELLE

ENTREE

Plan du Bâtiment A

Echelle 1/100

FACADES

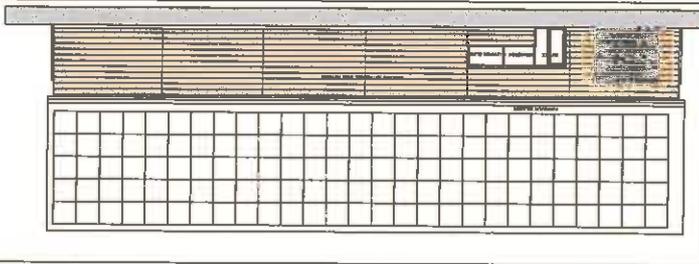


FIGURE A


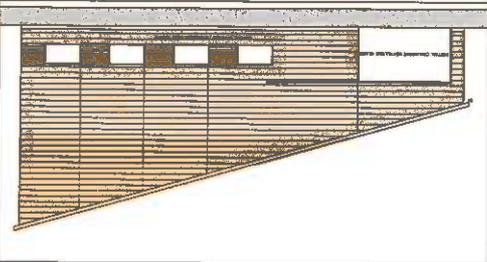


FIGURE B

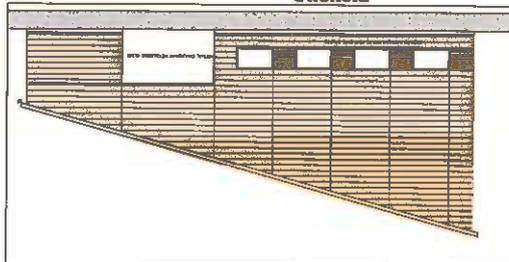

FACADES A



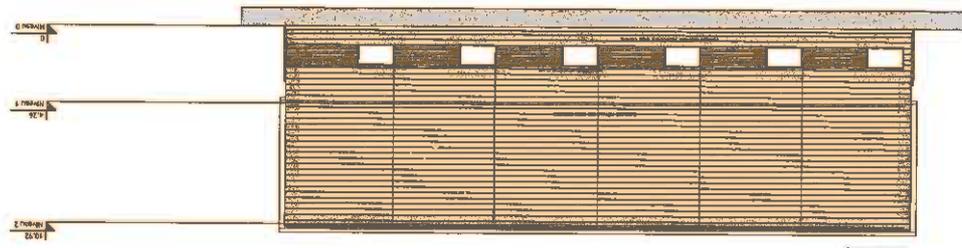


FIGURE A

FACADES B

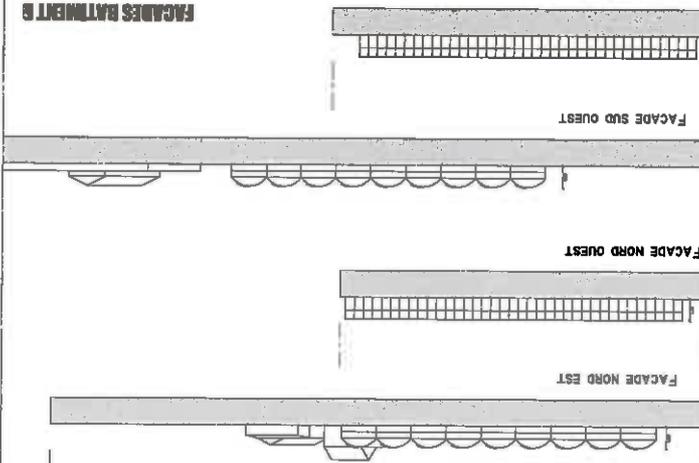


FACADES B

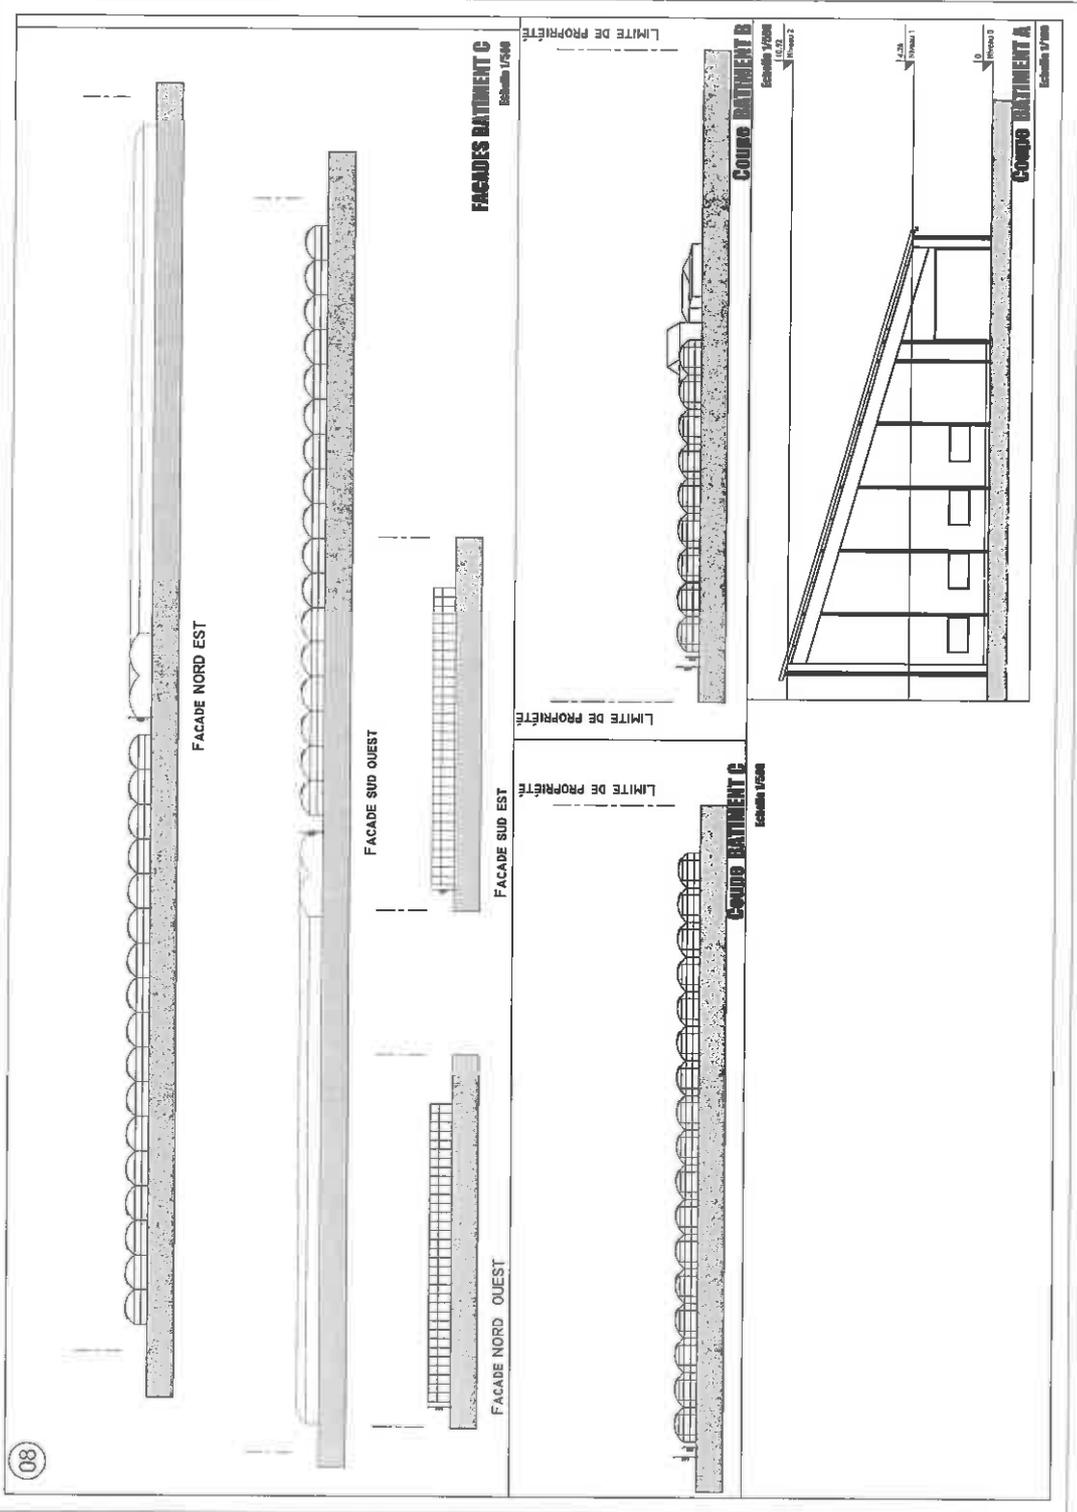

09

LIMITE DE PROPRIÉTÉ

LIMITE DE PROPRIÉTÉ

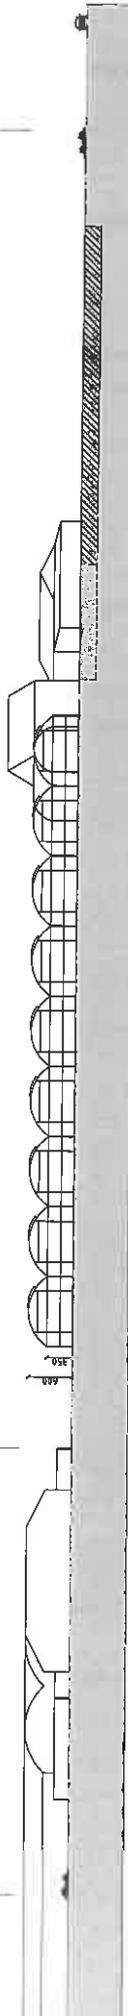

RD 178

BASSIN DE RETENTION

Coupe paysagère

Echelle 1/700

EARL MUSSET - GUEDON

MONTE A PEINE

44 310 SAINT PHILBERT DE GRAND LIEU

ooOooOoo

**Construction de 2 serres et d'un bâtiment agricole.
21408m2**

Notice technique serre

ooOooOoo

- Terrassement
- Massif en béton armé
- Ossature métallique
- Couverture et longs pans en film plastique 200 microns, double parois gonflables.
- Pignons : ondex bio 2 pvc rigide
- Chéneaux - Descentes EP
- Réseau EP à raccorder à un bassin existant situé à l'Ouest de la serre.

Dressé par Pierre BOUGET
Architecte D.P.L.G.

CONSTRUCTION D'UNE SERRE POUR MUSSET-GUEDON EARL (44)

VOLET PAYSAGER PROJET A



CONSTRUCTION D'UNE SERRE POUR MUSSET-GUEDON EARL (44)

VOLET PAYSAGER PROJET A



SITE ACTUEL



INTEGRATION DANS LE SITE



by architects
1 rue de la Côte des Bruyères
22300 Saint-Michel en Grève
02.98.37.01.00
byarch@orange.fr

CONSTRUCTION D'UNE SERRE POUR MUSSET-GUEDON EARL (44)

VOLET PAYSAGER PROJET B



by architectes
1 rue de la Côte des Bruyères
22900 Saint Michel en Grève
02.98.37.01.00

www.by-architectes.com



SITE ACTUEL



INTEGRATION DANS LE SITE

EARL MUSSET - GUEDON

MONTE A PEINE

44 310 SAINT PHILBERT DE GRAND LIEU

ooOooOoo

**Construction de 2 serres et d'un bâtiment agricole.
21408m²**

ooOooOoo

NOTICE

Le terrain sur lequel il est envisagé de construire 2 serres et un bâtiment agricole est d'une superficie de 91360 m² environ et constitué par les parcelles suivantes :

ZE N° 08 - 10 - 11- 15 - 19 - 20 - 51-53 - 60 - 61 - 62 - 65 - 66 - 67 - 68.

Le projet A est un bâtiment agricole de 816 m²

Le projet B est une serre de 7128m²

Le projet C est une serre de 13464m²

Le projet A est situé à l'angle de deux serres existantes sur la parcelle 61.

Les façades sont traitées en bac acier de couleur gris anthracite.

Un monopente vient accueillir une couverture en panneau sandwich recevant des panneaux solaires.

Des bandeaux en bardage translucide permettent l'éclairage naturel intérieur.

Le projet B est situé sur la parcelle 66 proche du bassin de rétention des eaux de pluies.

En retrait de plus de 10 m de l'axe du chemin de la chevrolière, les neuf tunnels sont placés en parallèle du bassin de rétention pour une hauteur de 6ml au faîtage

Elle est bordée en limite Ouest et Nord par une haie existante la séparant de voies de circulation, la D 178 à l'Ouest et le chemin de la Chevrolière au Nord.

Le projet C est situé sur la parcelle 19 au sud Est du site éloigné de la RD 178 et du chemin

En retrait de 3ml minimum des limites de propriété, les 17 tunnels s'aligne sur la parcelle sur l'axe NO / SE

La hauteur hors tout de ces serres sera de 6,00 mètres sur faîtage.

L'intégration dans le site ne devrait pas poser de problèmes, d'autres serres étant déjà construites dans les parcelles attenantes.

Cette serre comportera une ossature métallique, les parois latérales et la couverture seront en film plastique 200 microns double parois et les pignons en PVC ONDEX BIO 2 ;

Les eaux pluviales seront raccordées à un bassin de récupération déjà existant et situé à l'Ouest de la parcelle.

Dressé par Pierre BOUGET

Architecte D.P.L.G.

Lannion, le 29 octobre 2014